


Юр. адрес: 656064, Алтайский край, г. Барнаул, Павловский тракт, 60 Б, Факт. адрес: 656043, Алтайский край, г. Барнаул, ул. Гоголя, 82, офис 309 Почт. адрес: 656064, Россия, Алтайский край, г. Барнаул, А/Я 2020 ОГРН 1142223008069 ИНН/КПП 2222826225/222201001 www.ooorepmec.pф; e-mail: info@ooorepmec.pф тел./факс: 8 (3852) 22-61-62

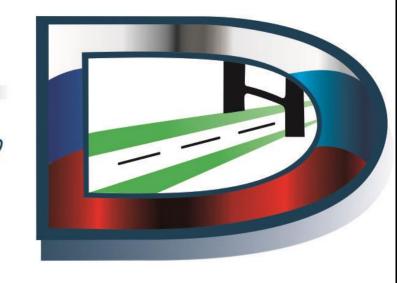

ПРОЕКТ ОРГАНИЗАЦИИ ДОРОЖНОГО ДВИЖЕНИЯ

п.Заря Панкрушихинского района

Алтайского края

2018/ДО/10-27

СОГЛАСОВАНО

Генеральный директор ООО «ГЕРМЕС»

С.В. Гришаев

Подписв

УТВЕРЖДАЮ: Глава Администрации Панкрушихинского района Алтайского края

ПанкрушихиМского

/ Васильев Д.В.

2018 г. ноября

ПРОЕКТ ОРГАНИЗАЦИИ ДОРОЖНОГО ДВИЖЕНИЯ п.Заря

Панкрушихинского района Алтайского края

2018/ДО/10-27

Список исполнителей

Руководитель проекта:

Лыгалов Алексей Сергеевич – главный инженер ООО «ГЕРМЕС»

Исполнители:

Новосёлова Елена Владимировна — инженер-проектировщик ООО «ГЕРМЕС»

Введение

Целью разработки ПОДД является оптимизация методов организации дорожного движения на автомобильной дороге или отдельных ее участках для повышения пропускной способности и безопасности движения транспортных средств и пешеходов.

Исходными данными для выполнения проекта являются:

- карта с. Панкрушиха Панкрушихинского района Алтайского края в масштабе 1:5000;
 - данные из открытых Интернет-источников;
 - материалы обследования улично-дорожной сети.

Проект организации дорожного движения (далее - ПОДД) разрабатывается на основании пункта 2 статьи 21 Федерального закона «О безопасности дорожного движения» № 196-ФЗ от 10 декабря 1995 г (с изменениями на 1 мая 2016 года).

При разработке ПОДД необходимо руководствоваться законодательством Российской Федерации, нормативными правовыми актами федеральных органов исполнительной власти, правилами, стандартами, техническими нормами, а также нормативными правовыми актами субъектов Российской Федерации.

Проект выполнен в соответствии с требованием следующих нормативных документов:

- Федерального закона №196-ФЗ от 10.12.1995 «О безопасности дорожного движения» (с изменениями от 2 марта 1999 г., 25 апреля 2002 г., 10 января 2003 г., 22 августа 2004 г., 18 декабря 2006 г., 8 ноября, 1 декабря 2007 г., 30 декабря 2008 г., 25 ноября 2009 г., 23 июля 2010 г., 1 мая 2016 г.);
- Приказа Министерства Транспорта РФ от 17.03.2015 №43 «Об утверждении Правил подготовки проектов и схем организации дорожного движения»;

- Положения «О порядке разработки и утверждении проектов по организации дорожного движения на автомобильных дорогах» Москва 2006;
- Порядка разработки и утверждения проектов организации дорожного движения на автомобильных дорогах (письмо МВД РФ от 02.08.2006 № 13/6-3853, Росавтодора от 07.08.2006 № 01-29/5313 «О порядке разработки и утверждения проектов организации дорожного движения на автомобильных дорогах»;
- Указа Президента РФ от 15.06.1998 №711 «О дополнительных мерах по обеспечению безопасности дорожного движения» (с изменениями на 1 апреля 2015 года);
- Постановления Правительства РФ от 03.10.2013 №864 О федеральной целевой программе «Повышение безопасности дорожного движения в 2013-2020 годах» (с изменениями на 29.10.2015);
- ГОСТ Р 52289-2004 «Технические средства организации дорожного движения. Правила применения дорожных знаков, разметки, светофоров, дорожных ограждений и направляющих устройств» Утвержден и введен в действие Приказом Федерального агентства по техническому регулированию и метрологии от 15 декабря 2004 г. N 120-ст. Изменение № 1 ГОСТ Р 52289-2004 введено в действие Приказом Федерального агентства по техническому регулированию и метрологии от 8 декабря 2005 года N 306-ст.;
- ГОСТ Р 52290-2004 «Технические средства организации дорожного движения. Знаки дорожные Общие технические требования» (в ред. поправки от 01.04.2006, ИУС N 4, 2006);
- ГОСТ Р 51256-2011 «Технические средства организации дорожного движения. Разметка дорожная. Типы и основные параметры. Общие технические требования»;
- ГОСТ 32846-2014 «Дороги автомобильные общего пользования. Элементы обустройства. Классификация»;

- ГОСТ 33151-2014 «Дороги автомобильные общего пользования. Элементы обустройства. Технические требования. Правила применения»;
 - СП 34.13330.2012 «Автомобильные дороги;
- ОДМ 218.4.005-2010 «Рекомендации по обеспечению безопасности движения на автомобильных дорогах»;
- ГОСТ Р 52398-2005 «Классификация автомобильных дорог. Основные параметры и требования»;
 - ГОСТ Р 52399-2005 «Геометрические элементы автомобильных дорог»;
- ГОСТ Р 52575-2006 «Дороги автомобильные общего пользования.
 Материалы для дорожной разметки. Технические требования»;
- ГОСТ Р 52605-2006 «Технические средства организации дорожного движения. Искусственные неровности. Общие технические требования. Правила применения»;
- ГОСТ Р 52606-2006 «Технические средства организации дорожного движения. Классификация дорожных ограждений»;
- ГОСТ 33127-2014 «Дороги автомобильные общего пользования. Ограждения дорожные. Классификация»;
- ГОСТ Р 52607-2006 «Технические средства организации дорожного движения. Ограждения дорожные удерживающие боковые для автомобилей. Общие технические требования»;
- ОСТ 218.1.002-2003 Автобусные остановки на автомобильных дорогах.
 Общие технические требования;

- ГОСТ Р 50597-93 «Автомобильные дороги и улицы. Требования к эксплуатационному состоянию, допустимому по условиям обеспечения безопасности дорожного движения»;
- ГОСТ Р 52044-2003 «Наружная реклама на автомобильных дорогах и территориях городских и сельских поселений. Общие технические требования к средствам наружной рекламы. Правила размещения»;
 - Правил дорожного движения РФ
- Методического пособия «Организация дорожного движения в городах» МВД РФ, НИЦ ГАИ, Транспорт, М., 1995г.;
 - Методических рекомендаций «Организация дорожного движения в городе (Обследование дорожно-транспортных условий)», МВД СССР, ВНИИ, М., 1988г.

В процессе выполнения проекта проведены следующие работы:

- комплексное обследование улично-дорожной сети, транспортных и пешеходных потоков, существующих технических средств организации движения;
- анализ существующей системы организации дорожного движения и условий проезда по магистралям;
- проверка на соответствие нормативной документации системы организации дорожного движения;
- обоснование внедрения и модернизации технических средств регулирования движения, изменения технологии управления дорожным движением.

Пояснительная записка

Настоящий проект выполнен в соответствии с договором 2018/ДО/10-15 от 01.10.2018 между ООО «ГЕРМЕС» (Исполнитель) и Администрацией Панкрушихинского района Алтайского края (Заказчик).

Проектом предусмотрена установка дорожных знаков на территории посёлка Заря для организации безопасного дорожного движения автотранспортных средств жителей и гостей населенного пункта.

К проекту прилагаются соответствующие ведомости, чертежи знаков индивидуального проектирования, схемы расположения средств организации дорожного движения на улицах населенного пункта, а также спецификация на средства ОДД.

Проектные решения по установке знаков выполнены в соответствии с нормативной документацией, указанной во введении к настоящему проекту.


При проведении изысканий и обработке картографических источников выявлено, что в пос.Заря имеется три улицы — автомобильная дорога к выезду из посёлока Заря, проходящая вдоль всего посёлка и являющаяся главной улицей посёлка. Улицы Центральная, ул.Хабарская и и ул.Хабарская 2 идут поперёк главной улицы и являются второстепенными. В соответствии с приоритетностью улиц расставлены дорожные знаки приоритета. На въезде и выезде из пос.Заря проектом предусматривается установка дорожных знаков 5.23.1 и 5.24.1 Правил дорожного движения (Начало/конец населенного пункта). Общее предусмотренное количество дорожных знаков по п.Заря — 22 шт.


Проектные решения по установке знаков выполнены в соответствии с нормативной документацией, указанной во введении к настоящему проекту.

№ п/п	Номер знака по ГОСТ Р 52289- 2004	Наименование знака	Типораз- мер знака	Площ знаков (для з ков и див. п ектиро ния	в, м ² на- ин- ро- ова-	Адрес (ПК+)		Требуется устано- вить (восстановить)	Коли	чество		торас- ожение
1	2	3	4	5		6		7		8		9
			1	4/д к выез	вду из	п.Заря						
				Знаки п	риори	итета						
1	2.1	Главная дорога	1	-		НПК ПК	0+10	установить		1	c.	пева
2	2.1	Главная дорога	1	-		НПК ПК	1+40	установить	1		СП	рава
3	2.1	Главная дорога	1	-	- НПК ПК1+77		установить	1		c.	пева	
4	2.1	Главная дорога	1	-	- ПК2+71		установить		1	СП	рава	
5	2.1	Главная дорога	1	1 -		НПКПК	3+13	установить		1	c.	пева
		Итого:								5		
			Зна	ки особь	іх пре	едписани	ІЙ					
6	5.19.1	Пешеходный переход	1	-		ПК1+	33	установить		1	СП	грава
7	5.19.2	Пешеходный переход	1	-		ПК1+	33	установить		1	сп	грава
8	5.19.1	Пешеходный переход	1	-		ПК1+	37	установить		1	C.	лева
9	5.19.2	Пешеходный переход	1	-		ПК1+	37	установить		1	c.	лева
10	5.19.1	Пешеходный переход	1	-		ПК4+	00	установить		1	сг	ірава
11	5.19.2	Пешеходный переход	1	-		ПК4+		установить		1	сг	ірава
12	5.19.1	Пешеходный переход	1	-		ПК4+	04	установить		1	c.	лева
13	5.19.2	Пешеходный переход	1	-		ПК4+	04	установить		1	C.	лева
			Изм. Кол.уч	Лист №док	: Подп	ись Дата		2018/Д	ΙΟ/10-2	7-1B		
				Новосёлова)Ele					Стадия	Лист	Листо
			Проверил Н	Бояринцева	Bo		Ведо	омость размещения дор	ожных	П	1	2
			Рук. гр.	Бояринцева	Bo	10.18		знаков				
											О «ГЕРІ	

14	5.23.1	Начало населённого пункта	1	0,34	ПК4+28	установить	1	слева		
15	5.24.1	Конец населённого пункта	1	0,34	ПК4+28	установить	1	справа		
		Итого:		- ,-		,	10	1		
		Всего на улицу:					15			
		<i>v v</i>		Улица Цени	пральная	L				
Знаки приоритета										
16	2.4	Уступи дорогу	1	-	НПК ПК3+48	установить	1	справа		
17	7 2.4 Уступи дорогу			-	ПК3+78	установить	1	слева		
		Итого:					2			
18	5.23.2	Начало населённого пункта	1	-	ПК8+07	установить	1	слева		
19	5.24.2	Конец населённого пункта	1	-	ПК8+07	установить	1	справа		
		Итого:				2				
Всего на улицу:										
Улица Хабарская 1										
				Знаки при	оритета					
20	2.4	Уступи дорогу	1	-	НПК ПК3+33	установить	1	справа		
21	2.4	Уступи дорогу	1	-	НПК ПК3+62	установить	1	слева		
		Итого:					2			
		Всего на улицу:					2			
				Улица Хаб	арская 2					
				Знаки при	оритета					
22	2.4	Уступи дорогу	1	-	НПК ПК0+10	установить	1	слева		
		Итого:					1			
		Всего на улицу:					1			
Всего по п.Заря:										

Изм.	Кол.уч	Лист	№док	Подп.	Дата

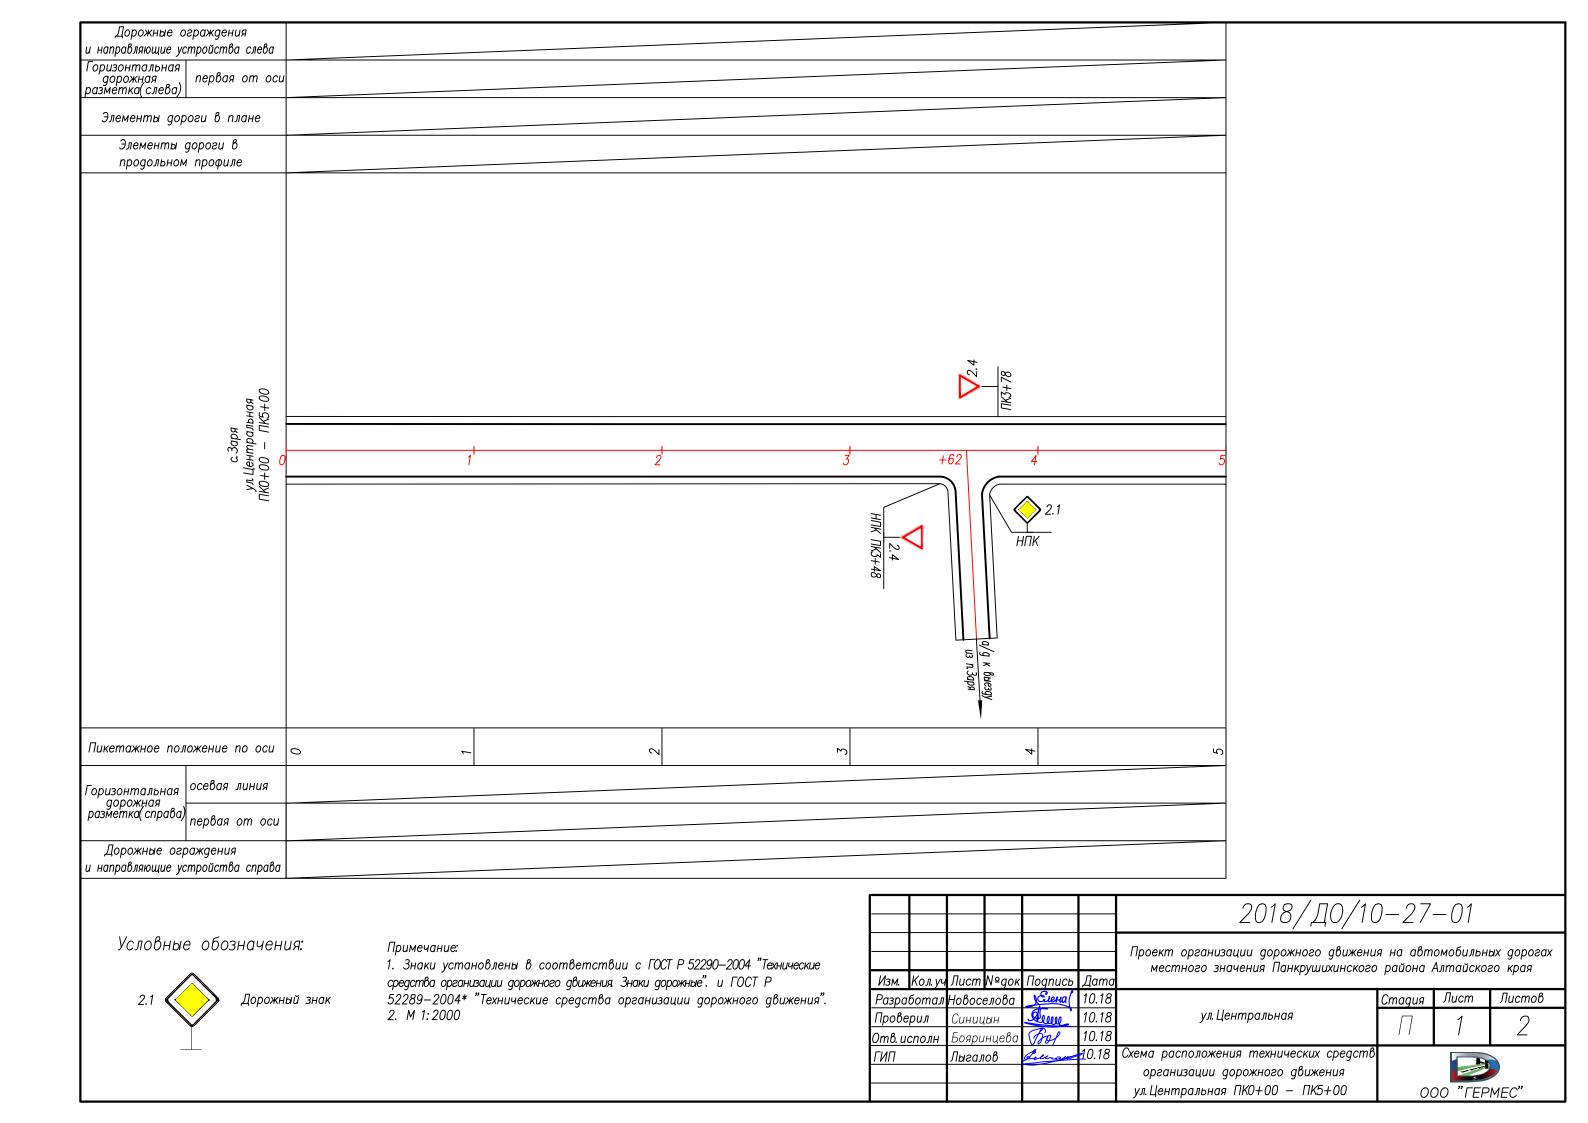

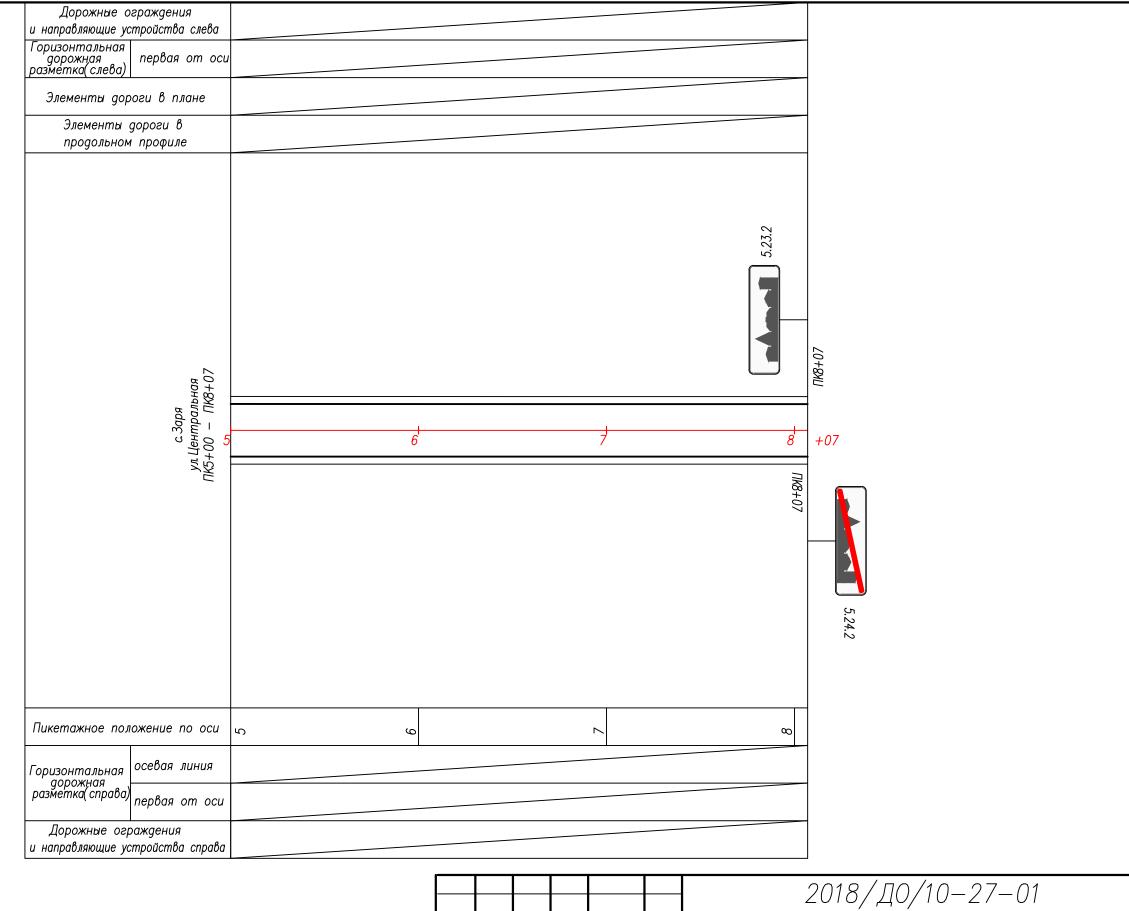



Дорожный знак

Поимецацие:

1. Знаки установлены в соответствии с ГОСТ Р 52290—2004 "Технические средства организации дорожного движения Знаки дорожные". и ГОСТ Р 52289—2004* "Технические средства организации дорожного движения". 2. М 1:2000


						—
						Проеі м
Изм.	Кол. уч	Лист	№док	Подпись	Дата	MIC
Разра	Разработал		елова	УЕлена	10.18	
Прове	рил	Синиц	ļЫН	Dew .	10.18	
Отв. и	тв. исполн Бояринцева		Bol	10.18		
ГИП	ГИП		оβ	Leuran	10.18	Схема
						ора
						ул. Це

роект организации дорожного движения на автомобильных дорогах местного значения Панкрушихинского района Алтайского края

	Стадия	Лист	Листов
ул. Центральная	П	2	2
расположения технических средств			

Схема расположения технических средств организации дорожного движения ул. Центральная ПК5+00— ПК8+07



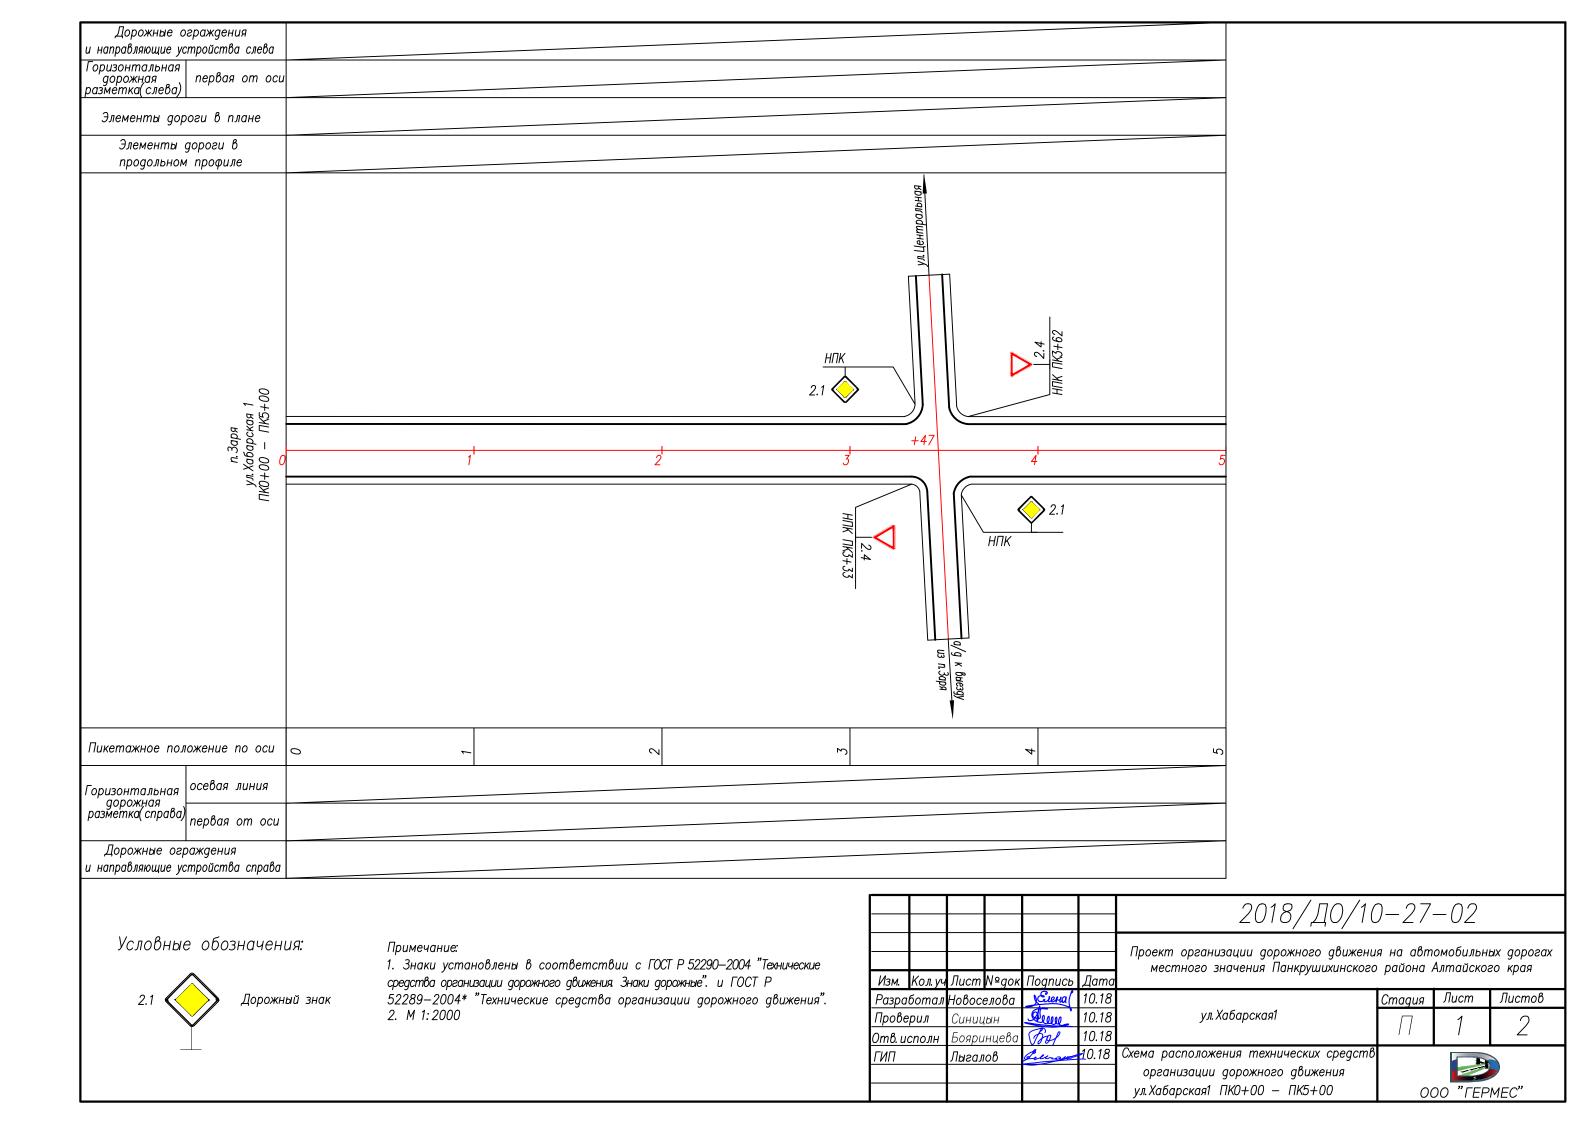

_	1	
	Дорожные ограждения и направляющие устройства слева	
	Горизонтальная	
	Горизонтальная дорожная первая от ос разметка(слева)	u
	Элементы дороги в плане	
	Элементы дороги в	
	продольном профиле	
	4	
	с. Заря ул. Хабарская. 1 ПК5+00 — ПК7+94	
	ря Оска ПК	
	с. За абар 0 —	5 6 7 +94
	74. X 5+0	, , , , , , , , , , , , , , , , , , , ,
) E	
	Пикетажное положение по оси	2
	Горизонтальная осевая линия дорожная разметка (справа)	
	разметка(справа) первая от оси	
	Дорожные ограждения	
	и направляющие устройства справо	1
		



Дорожный знак

Ппимечание.

1. Знаки установлены в соответствии с ГОСТ Р 52290—2004 "Технические средства организации дорожного движения Знаки дорожные". и ГОСТ Р 52289—2004* "Технические средства организации дорожного движения". 2. М 1:2000

~						
						Ппа
						Hpc
Изм.	Кол. уч	Лист	№док	Подпись	Дата	
Разработал		Новос	елова	УЕлена	10.18	
Прове	рил	Синиц	ļЫН	Dem	10.18	
Отв. и	Отв. исполн Бояринцевс		нцева	Bol	10.18	
ГИП		Лыгалов		Leuran	10.18	Схем
						0
						γл.


2018/Д0/10-27-02

роект организации дорожного движения на автомобильных дорогах местного значения Панкрушихинского района Алтайского края

	Стадия	Лист	Листов
ул.Хабарская 1	П	2	2

Схема расположения технических средств организации дорожного движения ул. Хабарская 1 ПК5+00— ПК7+94



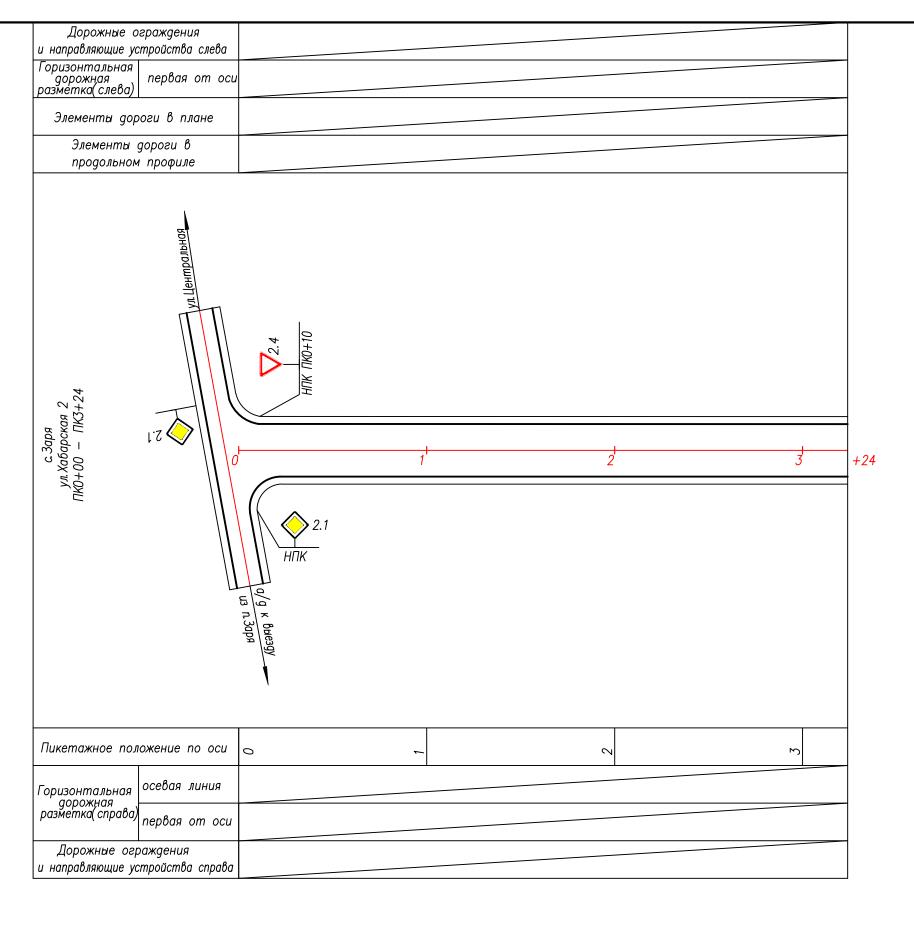




Дорожный знак

Поимецацие

1. Знаки установлены в соответствии с ГОСТ Р 52290—2004 "Технические средства организации дорожного движения Знаки дорожные". и ГОСТ Р 52289—2004* "Технические средства организации дорожного движения". 2. М 1:2000

2018/Д0/10—27—03		хварогах го края		משקיי סי	Листов	1	/			MEC"	
		на автомовильнь района Алтайског			Стадия Лист	1	/			000 "FEPMEC"	
					Стадия		/ /			0	
/// OU / &100	7010/ 40/11	monings commenced immediates and and	проект организации дорожного доижения на аоттомовильных дорогах местного значения Панкриппутнукого района Аттайского крав			ул.Хабарская 2		Тыгалов 🚄 🚅 10.18 Схема расположения технических средств	впнэапп дорожного дриженпи	ул.Хабарская 2 ПКО+00 — ПКЗ+24	
				Дата	10.18	10.18	10.18	10.18			
				Подпись	Serial)	Dogo	Baf	Leuran			
				м. Кол.уч Лист №док Подпись Дата	зработал Новоселова 📗 🥦	Синицын	8. исполн Бояринцева 🕜	Лыгалов			
				м. Кол.уч.	₃работал ∤	оверил Синицин	в. исполн	7			

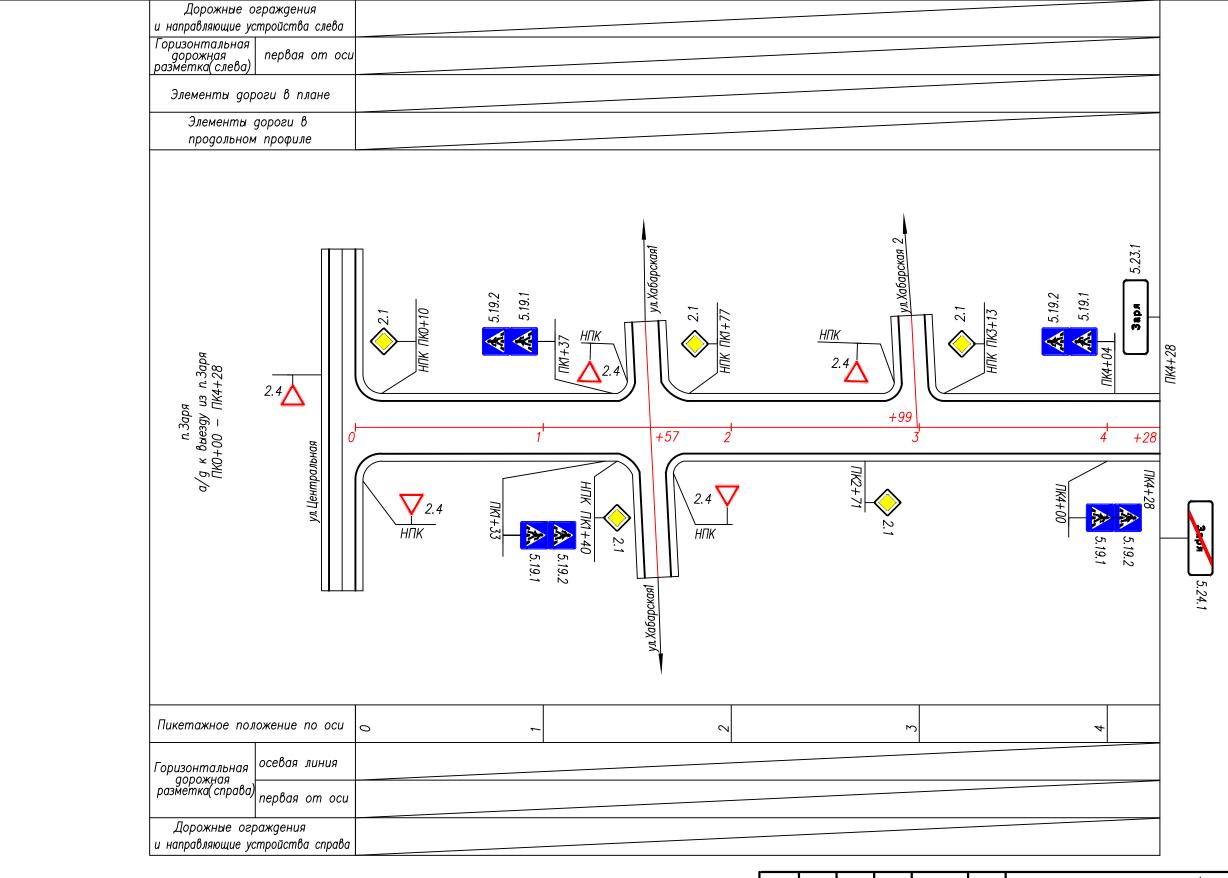



Дорожный знак

1. Знаки установлены в соответствии с ГОСТ Р 52290—2004 "Технические средства организации дорожного движения Знаки дорожные". и ГОСТ Р 52289-2004* "Технические средства организации дорожного движения". 2. M 1: 2000

						2018/Д0/1
						Проект организации дорожного движен местного значения Панкрушихинског
Изм.	Кол. уч	Лист	№док	Подпись	Дата	месттосо значеная напкрушаханское
Разра	Разработал Новоселова		елова	УЕлена	10.18	
Прове	рил	Синиц	ĺЯН	Dew .	10.18	а/д к выезду из п.Заря
Отв. и	сполн	Бояри	інцева	Bol	10.18	
ГИП	ГИП Лыгалов		ιοв	Lelinger	<u>1</u> 0.18	Схема расположения технических средст
						организации дорожного движения
						a/g к выезду из п.Заря ПКО+00 — ПК4+28

18/Д0/10-27-04

орожного движения на автомобильных дорогах Панкрушихинского района Алтайского края

	Стадия	Лист	Листов
а/д к выезду из п.Заря	П	1	1
а расположения технических средств рганизации дорожного движения			




Спецификация дорожных знаков

Поз	Обозначение	Наименование		Кол-во	Масса ед., кг	Примечание	
		Щитки					
		2.1	B-600	5	5,36		
		2.4	A-700	5	3,10		
1	ΓΟCT P 52290-2004	5.19.1; 5.19.2	B-600	8	5,36		
		5.23.1; 5.24.1	1000x340	2	5,10		
		5.23.1; 5.23.2	1000x340	2	5,10		
		Стойки					
2	m. n. 3.503.9—80.1—4НИ	CKM 1.30		4	8,2		
	111.11.0.000.0 00.1 41101	CKM 1.35		14	9,6		
		Детали крепления					
3	m.n.3.503.9-80.1-3	N 2		18	0,436		
)	111.11.0.303.9 00.1 3	N 3					
		Фундаменты					
4	т. п. 3.503.9—80.1—13НИ	Фундамент Ф1		4	850	кг	
5	m. n. 3.503.9-80.1-2	Бетон омоноличивания В15		0,312	0,078	M³	

Марки стоек Металлические стойки	Н,
CKM 1.30	1,0
CKM 1.35	1,0

Схема дорожного знака

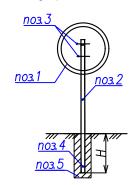

Примечание:

1. Установку дорожных знаков выполнить в соответствии с требованиями ГОСТ Р 52289—2004.

,										
						2018/Д0/10—27—05 Проект организации дорожного движения на автомобильных дорога местного значения Панкрушихинского района Алтайского края				
Изм	Колуч	Пист	N≌aok	Подпись	Лата					
					10.18	i	Стадия	Лист	Листов	
Проверил		Синиц			10.18	п. Заря	П	1	1	
Отв. исполн ГИП		Бояринцева Во в Л ыгалов		10.18 10.18	Спецификация к схеме расположения					
						технических средств организации дорожного движения	00	οο "ΓΕΡ	PMFC"	




Примечание к знаку 5.23.1

Номер знака: 5.24.1 Конец населенного пункта Щит: УЗДП—1 1000 х 340 мм Фон: Белый Площадь: 0.34 кв м Масса: 5.1 кг Масштаб: 1 : 10

Таблица используемых букв и символов знака 5.23.1

Буква	Высота прописной	Ширина	Левый полу—	Правый полу—	Сокр.
или символ	буквы	литерной площадки	пробел	пробел	литерная площадка
а	100	86	15	11	нет
3	100	98	10	15	нет
р	100	94	16	13	нет
Я	100	87	9	15	нет

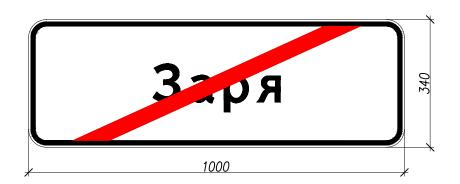

Примечание к знаку 5.24.1

Номер знака: 5.24.1 Конец населенного пункта Щит: УЗДП—1 1000 х 340 мм Фон: Белый Площадь: 0.34 кв м Масса: 5.1 кг Масштаб: 1 : 10

Таблица используемых букв и символов знака 5.24.1

Tuonaqa achonboyemax oyko a camoonoo shaka o.24.1										
Буква или символ	Высота прописной буквы	Ширина литерной площадки	Левый полу— пробел	Правый полу— пробел	Сокр. литерная площадка					
а	100	86	15	11	нет					
3	100	98	10	15	нет					
p	100	94	16	13	нет					
Я	100	87	9	15	нет					

		_								
						2018/Д0/10-27-06				
<u></u>	Кол. уч	Лист	№док	Подпись	Дата	Проект организации дорожного движения на автомобильных д местного значения Панкрушихинского района Алтайского к				
Разработал Проверил		т Новоселова <u>Услен</u>	УЕлена (10.18	Дорожные знаки "Начало населенного пункта",	Стадия	Лист	Листов		
		Синиц	(b)H	Dew	10.18	"Конец населенного пункта"		1	1	
Отв. и	Отв. исполн Боя		інцева		10.18		1 1	/	/	
ГИП		Лыгал	юβ	Leuran	10.18	Знаки индивидуального проектирования				
						5.23.1 u 5.24.1	000 "FEPMEC"			